





記 号 オープン掘削 土砂 片切掘削 土砂 C2 C3 すきとり掘削 粘性土 路床盛土 平均 W < 2.5 路体盛土 W < 2.5 B2 路体盛土 $2.5 \le W < 4.0$ 路体盛土 4.0 ≦ W B4 路外盛土 切土法面整形 土砂 盛土法面整形 L2 種子散布 張芝(人工張芝) L4 防草コンクリート 埋戻(種別D) 砂質土 Fud1 Fud2 埋戻(種別D) Fuc1 埋戻(種別C) 砂質土 埋戻(種別C) 粘性土 Fuc2 基面整正 SL ブロック積 法長 g 裏込め砕石 н 擁壁 壁高 側溝 壁高 側溝 壁高 車道 表層 再生密粒度As t=5cm 車道 基層 再生粗粒度As t=5cm 車道 上層路盤 粒度調整砕石 車道 下層路盤 再生クラッシャーラン t=15cm 車道 下層路盤 再生クラッシャーラン t=10cm 路肩 路盤 再生クラッシャーラン t =10cm 斜路 表層 コンクリート舗装 斜路 路盤 再生クラッシャーラン t =10cm 舗装版取壊しアスファルト t=5cm m (m2) LEV レベリング m (m2) 切削 コンクリート取壊し(無筋) コンクリート取壊し(鉄筋) 石積取壊し(空積) L石 舗装切断As 舗装切断 アスファルト 舗装切断Co 舗装切断 コンクリート t =10cm L型側溝取壊し L型側溝エプロン取壊し (無筋) Gr-C-2B ガードレール コンクリート用 ガードレール 土中用 Gr-C-4E

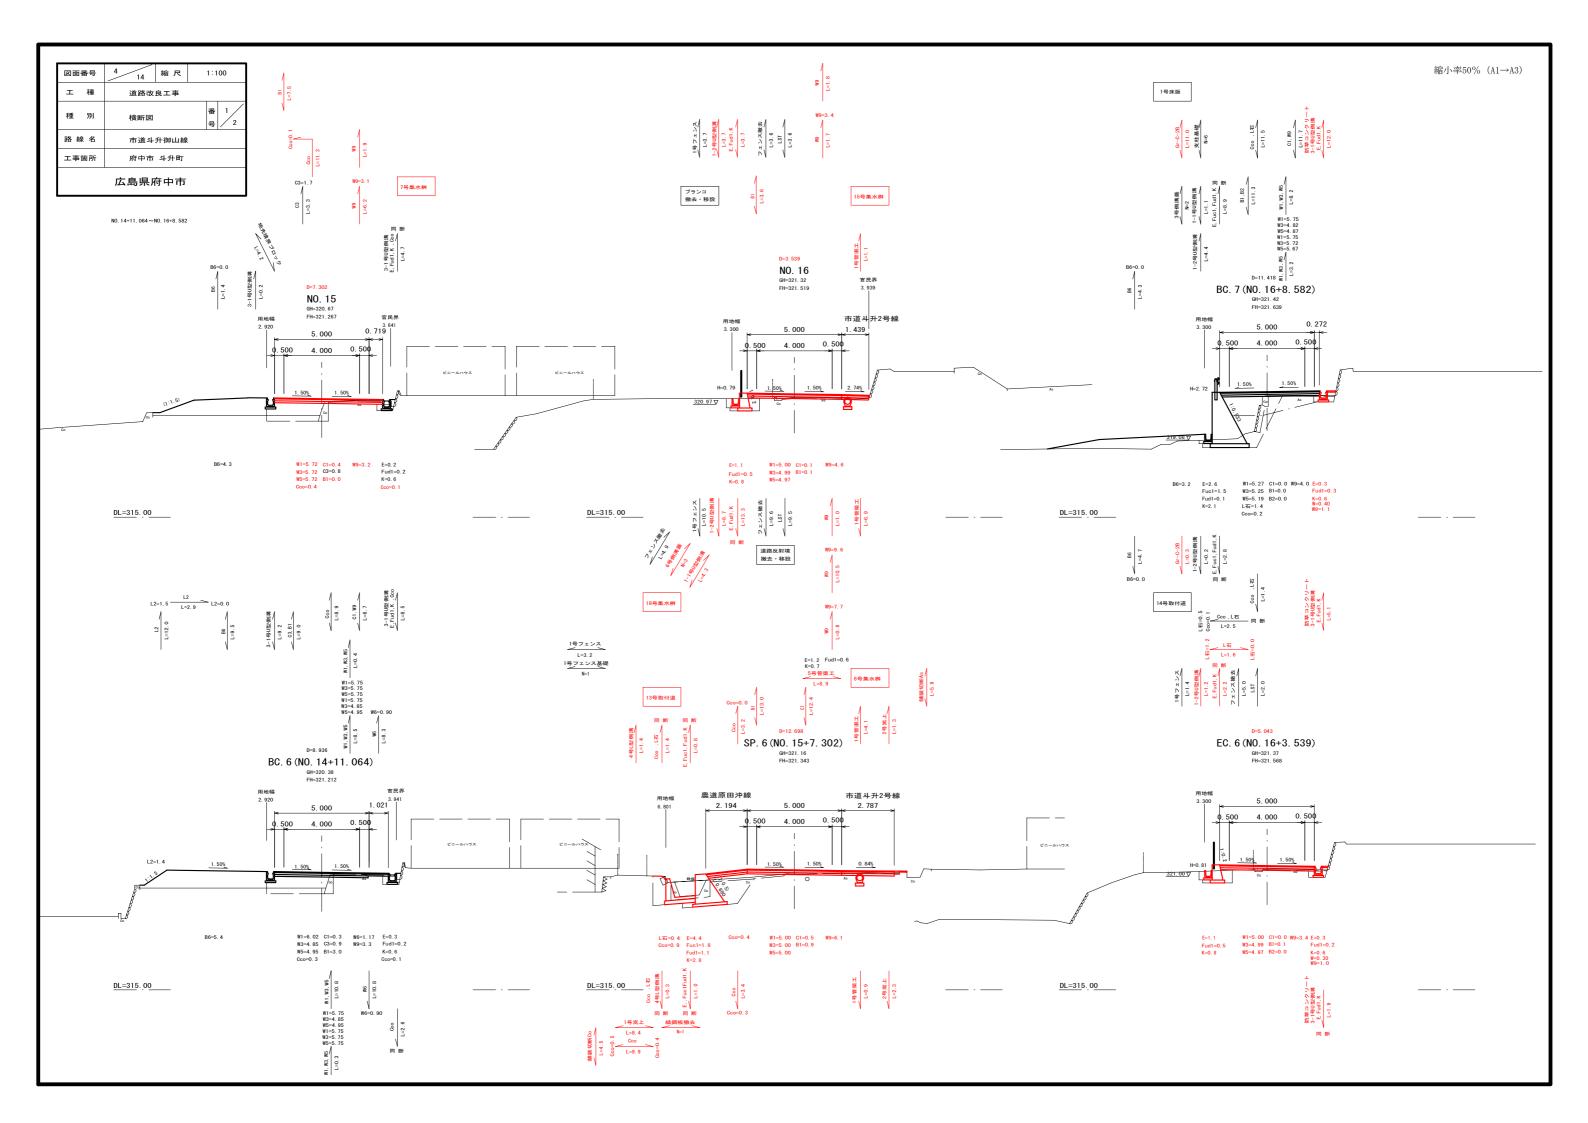

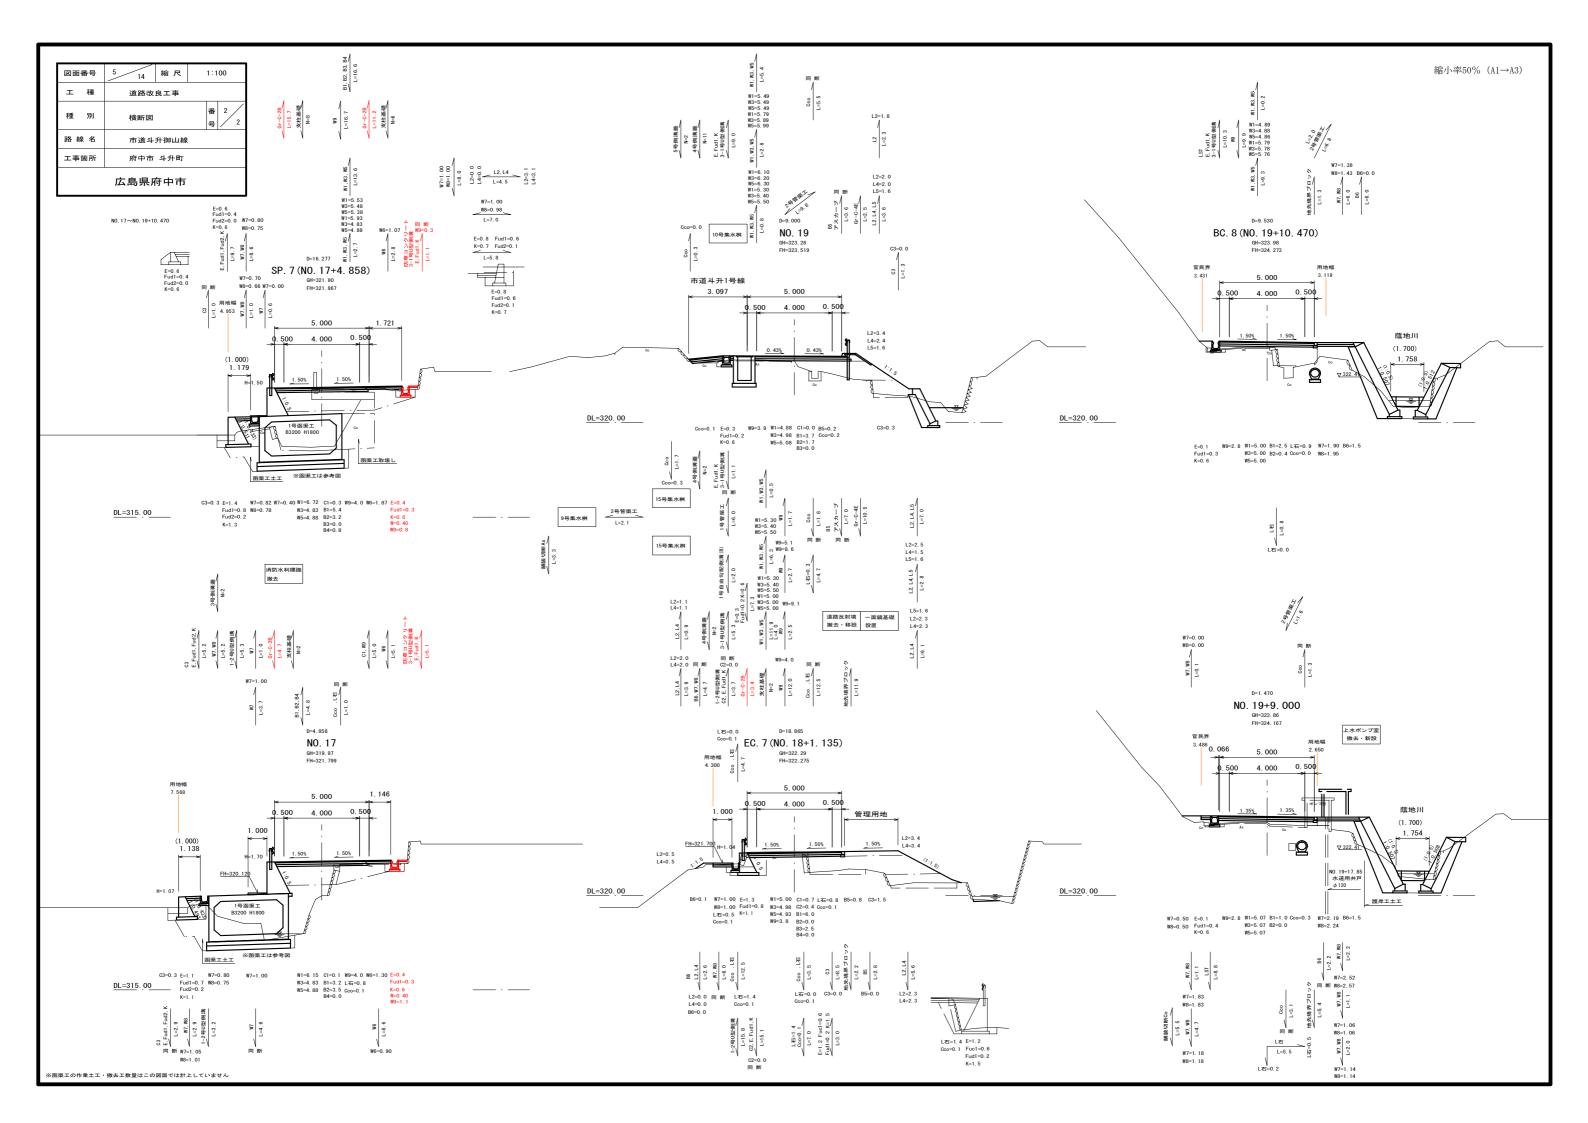

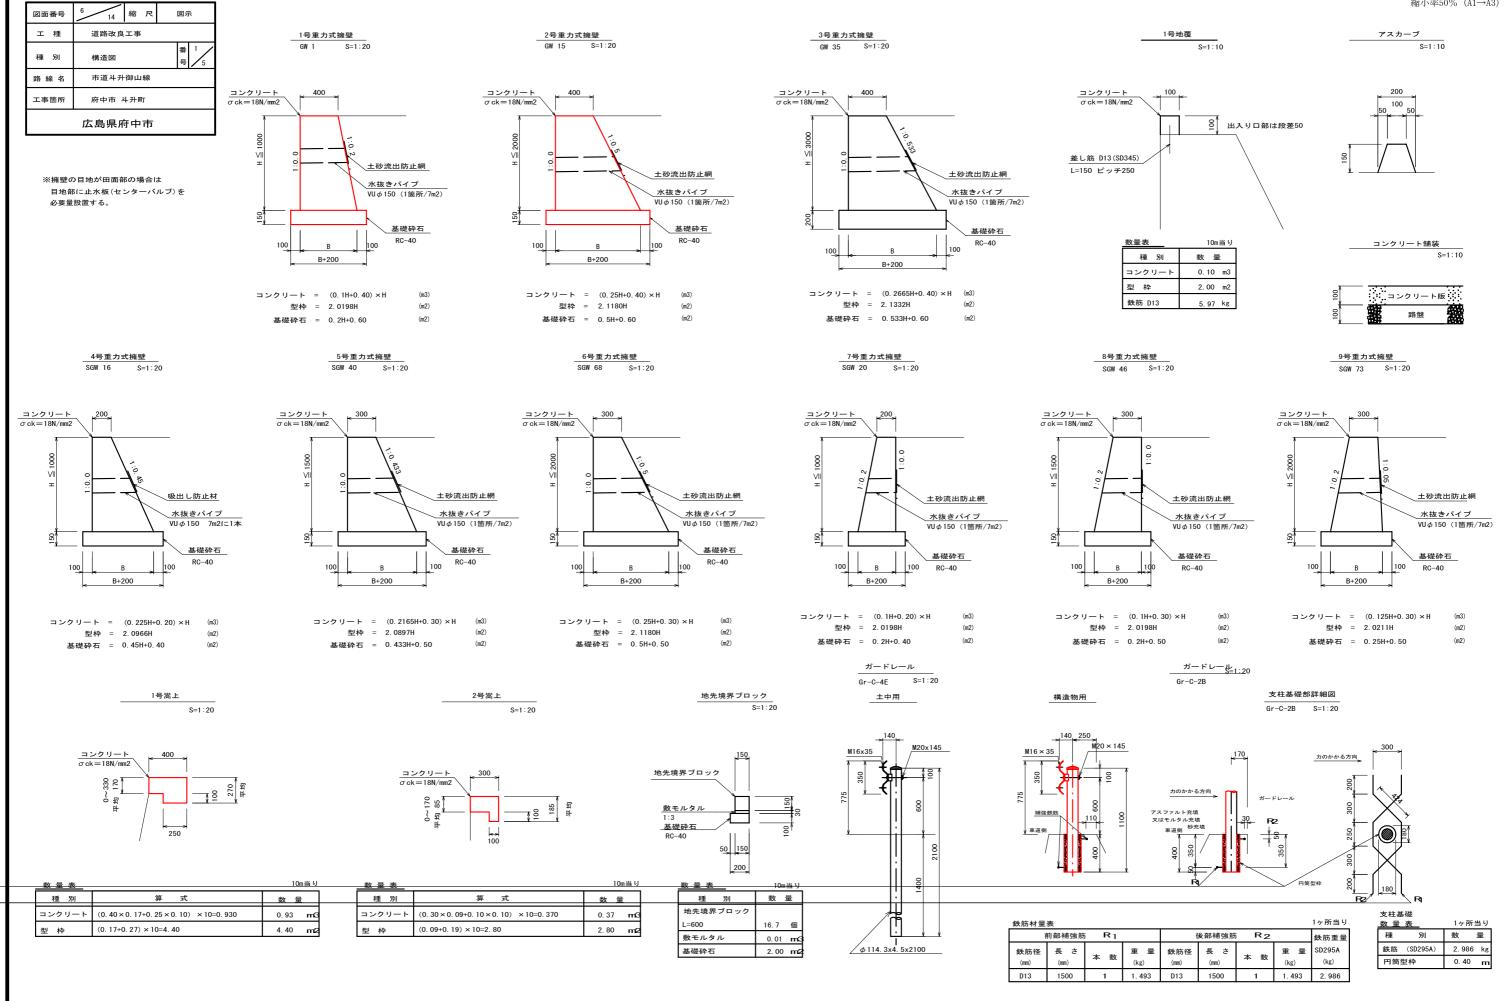

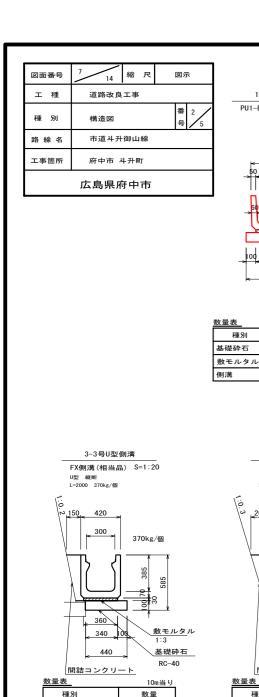

基礎砕石

側溝

敷モルタル

コンクリート

4.40 m2

0.11 m3


0.51 **m**ú

5. 0

3号側溝蓋

34kg/枚

PC1-B300 S=1:20

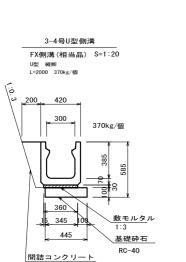

10m当り

数量

4.45 **m2**

0.11 mG

5.0 個

0.63 m3

4号側溝蓋

FX側溝蓋(相当品) S=1:20

300用 L-500 27Kg/枚

コンクリート蓋

500

数量表

種別

敷モルタル

コンクリート

基礎砕石

側溝

滑止格子模様

基礎砕石

RC-40

10m当り

数量

5.00 m2

0.09 m3

16.5 個

1-1号U型側溝


400

50 300 50

100 300 100

500

PU1-B300-H300 S=1:20

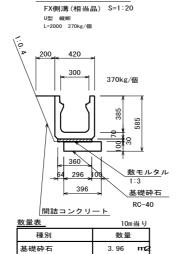

0.51 **m3**

5号側溝蓋

FX側濭蓋(相当品) S=1:20

300用 L-500 12.8Kg/枚

縦断用 T-25 細目

グレーチング萘

側溝

コンクリート

3-5号U型側溝

1-2号U型側溝

... 0 0 400

50 300 50

450

種別

基礎砕石

側溝

敷モルタル

敷モルタル

基礎砕石

RC-40

10m当り


数量

4.50 m2

0.09 m2

16.5 個

PU1-B300-H300 S=1:20

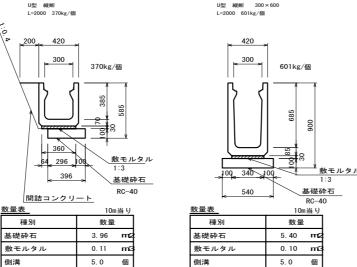

1-3号U型側溝

400

50 300 50

45 255 100

355

間詰コンクリート

数量表

種別

敷モルタル

コンクリート

6号側溝蓋

グレーチング蓋 S=1:20 ノンスリップ U字溝用

300

T-2 細目

300用 19.6kg/枚

基礎砕石

側溝

敷モルタル

基礎砕石

10m当り

数量


3.55 m2

0.09 m3

16.5 個

0.44 m3

PU1-B300-H300 S=1:20

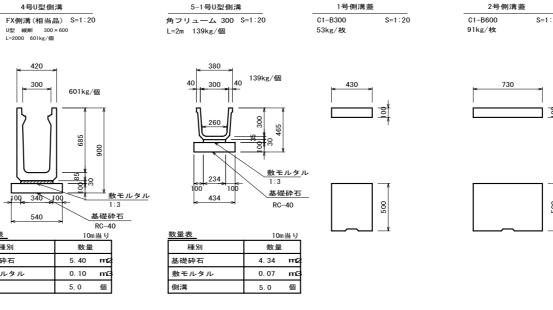

2号U型側溝

560

種別

敷モルタル

基礎砕石

側溝

基礎砕石

RC-40

10m当り


数量


5. 60 **m**2

0.11 m2

16.5 個

PU1-B360-H360 S=1:20

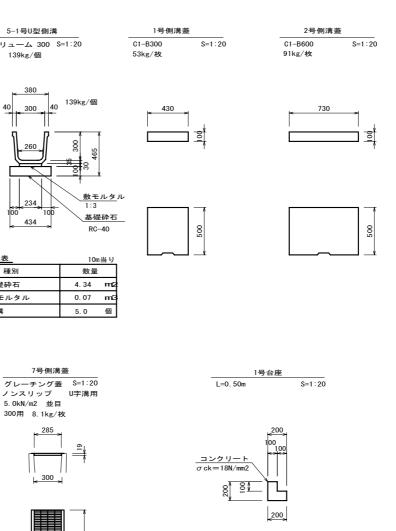

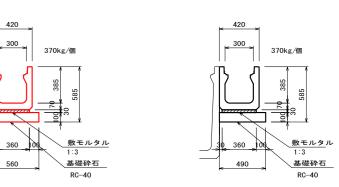

3-1号U型側溝

U型 縦断 300×300 L=2000 370kg/個

種別

基礎砕石

側溝

敷モルタル

FX側溝(相当品) S=1:20

10m当り

数量

5.60 **m**2

0.11 m3

5.0 個


数量表 10m当点	
種別	数量
基礎砕石	4.90 m2
敷モルタル	0.11 m3
側溝	5.0 個

4号 L型側溝


3-2号U型側溝

U型 縦断 L=2000 370kg/個


FX側溝(相当品) S=1:20

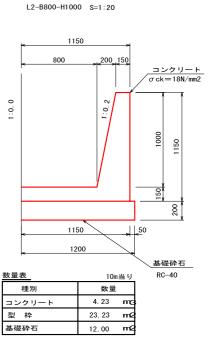

数量表		1箇所当り
種別	算 式	数量
コンクリート	(0. 20 × 0. 10+0. 10 × 0. 10) × 0. 50	
コングリート	=0. 015	0.02 m3
T. 14	(0. 20 × 0. 10+0. 10 × 0. 10) × 2	
型枠	+ (0. 20+0. 10+0. 10) × 0. 50=0. 260	0.26 m2

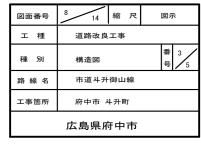



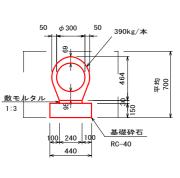


1号管渠

PVC-300

S=1:20

±	エ
E=0. 7	
Fud1=	0. 4
K =0.	4

数量表	10m当り
種別	数量
敷モルタル	0.07 m3
基礎砕石	4.40 m2
台付鉄筋 コンクリート管	5.0 本

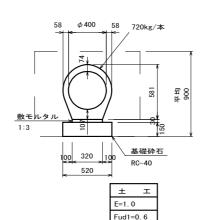

2号管渠

PVC-400

S=1:20

	Fuu1-0. 0
	K =0.5
数量表	10m当り
種別	数量
敷モルタル	0.10 m3

基礎砕石 台付鉄筋 コンクリート管

S=1:20

5. 20 **m2**

4.0 本


数量表	10m当り
種別	数 量
敷モルタル	0.12 m3
基礎砕石	6.00 m2
台付鉄筋 コンクリート管	4.0 本

K =0.6

1号吐口

S=1:20


3号管渠

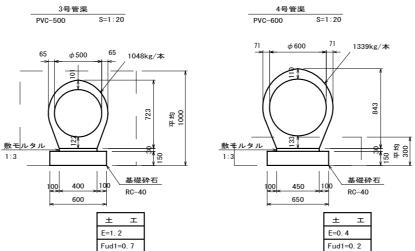

数量表	10m当り
種別	数量
敷モルタル	0.14 m3
基礎砕石	6.50 m 2
台付鉄筋 コンクリート管	4.0 本


K =0.7

S=1:20

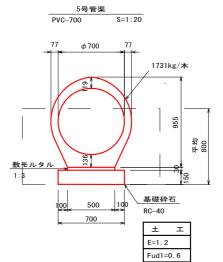


S=1:20

数量表	10m当り
種 別	数 量
敷モルタル	0.15 m3
基礎砕石	7.00 m2
台付鉄筋 コンクリート管	4.0 本

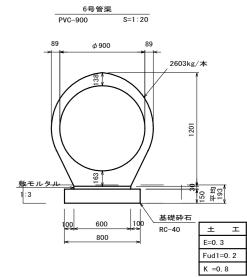

S=1:20

女量表	10m当り	
種 別	数 量	
敗モルタル	0.18 m 3	
基礎砕石	8.00 m2	
台付鉄筋 コンクリート管	4.0 本	

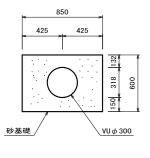


7号管渠 VU φ =300


S=1:20





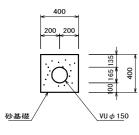


数量表	10m当り	
種別	数量	
VU φ 150	10.00 m	
砂基礎	1.39 m3	

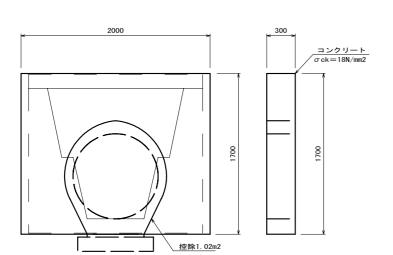


1号吞口

数 量 表 1箇所当り		
種別	算 式	数量
コンクリート	(2. 00 × 1. 70–1. 02) × 0. 30=0. 714	0.71 m3
型枠	(2. 00 × 1. 70-1. 02) × 2+0. 30 × 1. 70 × 2=5. 780	5. 78 m2


横断溝取壊し 1m当り Cco鉄=0.3 Cco=1. 4

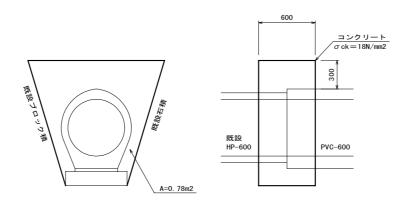

数 量 表 1箇所当り			
種別	算 式	数量	
コンクリート	0. 78×0. 60=0. 468	0.47 m3	

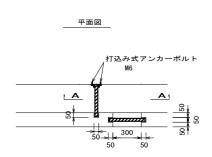

堰板止

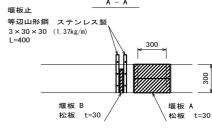

逐板止		A - A		
$3 \times 30 \times 30$	l ステンレ. (1.37kg/m)	ス製		
_=400		ħ ħ	300	
_				300
_	堰板 B		堰板	¥
	松板 t=	30 /	松板	t=30

340	
250	
0. 34 × 0. 25 × 0. 03=0. 00	3 m3
数 量 表 1箇所	当り

堰板 松板 t=30

> 堰板 A 380

0. 38 × 0. 30 × 0. 03=0. 003 m3

堰板 B

種 別

松板

1箇所当り

数量

0.003 m3


数量表	1箇所当り
種別	数量
松板	0.003 m3


堰板止 数 量 表		1箇所当
種別	算 式	数量
等辺山形鋼 ステンレス製	0. 40 × 2 × 1. 37=1. 096	1. 10
打込み式	6	6.0

6.0 本


6




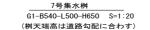

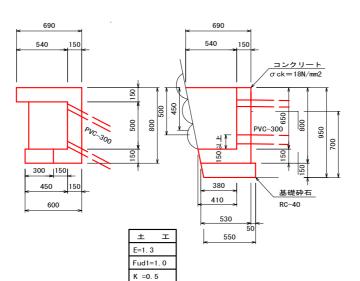


数量表		1ヶ所当り
種別	算 式	数量
	(0. 69+0. 53) /2 × 0. 80 × 0. 80- (0. 54+0. 41) /2 × 0. 65 × 0. 50	
コンクリート	=0. 236025	0.24 m3
型枠	(0. 69+0. 53) /2 × 0. 80 × 2+ (0. 54+0. 38) /2 × 0. 80 × 2	
1 2 1 1 1	+0. 80 × 0. 80+0. 50 × 0. 80=2. 7520	2.75 m/2
基礎砕石	(0. 58+0. 55) /2 × 0. 90=0. 5085	0.51 m2

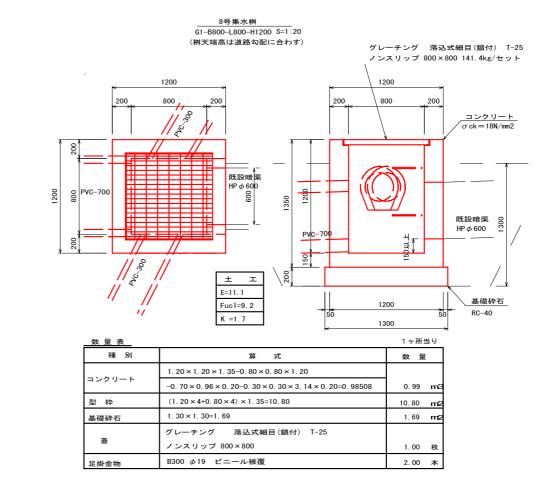

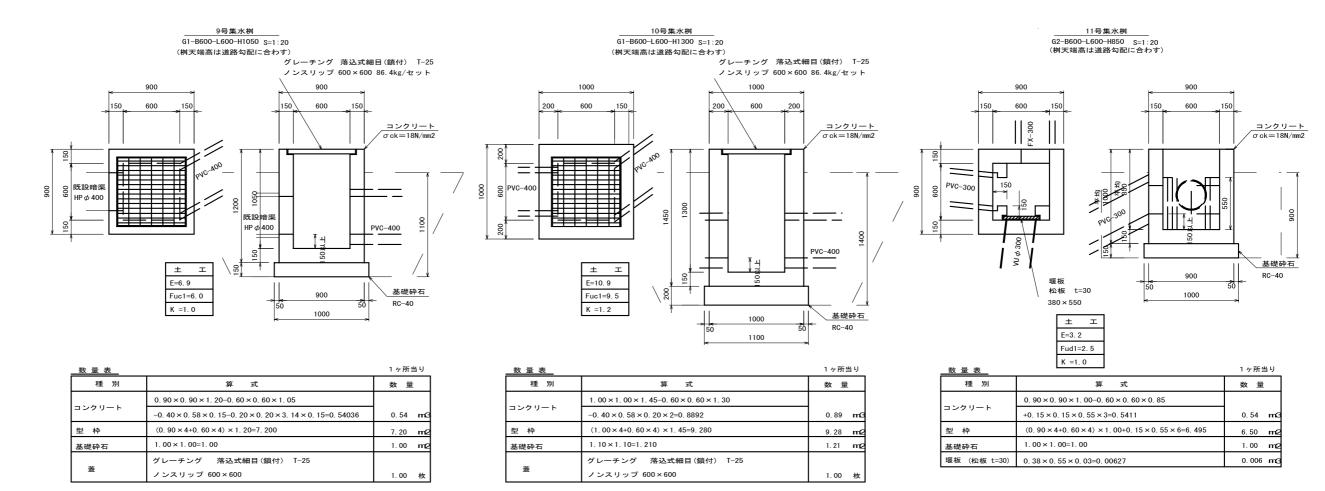

グレーチング 落込式細目(鎖付) T-25

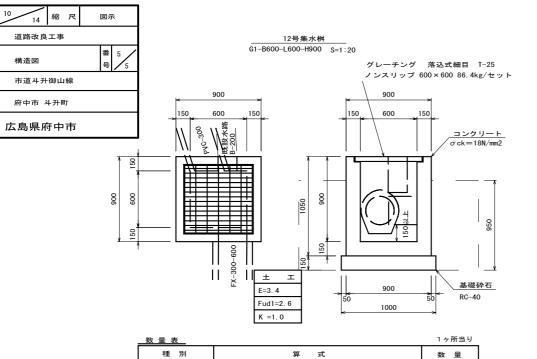

0. 90 × 0. 90 × 1. 05-0. 60 × 0. 60 × 0. 90

(0. 90 × 4+0. 60 × 4) × 1. 05=6. 30

グレーチング 落込式細目 T-25

=0. 5265

1.00 × 1.00=1.00

ノンスリップ 600×600

コンクリート

型枠

基礎砕石


図面番号

工 種

種 別

路線名

工事箇所

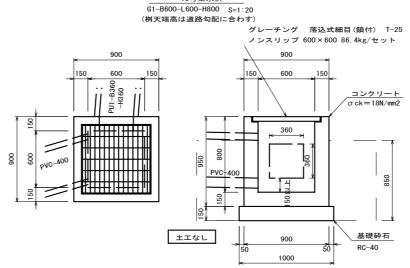

13号集水桝

				ノンスリップ	600×600 86.4kg/セット
		900		900	── →
	_	150 600 150	_	150 600	150
		既設 U1-300			コンクリート σck=18N/mm2
Ī	120		既設 U1-300		T
006	009		PVC-400 006	 	
	概题 300		_ '	1	PVC-400 8
¥	150		150	150	
					基礎砕石
			± т ⇒	900 50 1000	50 RC-40
			Fud1=2. 2	1000	——→
			K =1.0		

14号集水桝

G1-B600-L600-H750 S=1:20 (桝天端高は道路勾配に合わす)

数量表		1ヶ所当り
種別	算 式	数 量
	0. 90 × 0. 90 × 0. 95-0. 60 × 0. 60 × 0. 80	
コンクリート	-0. 40 × 0. 58 × 0. 15-0. 36 × 0. 36 × 0. 15=0. 42726	0.43 m 3
型枠	(0. 90 × 4+0. 60 × 4) × 0. 95=5. 700	5.70 m 2
基礎砕石	1. 00 × 1. 00=1. 00	1.00 m 2
	グレーチング 落込式細目(鎖付) T-25	
蓋	ノンスリップ 600×600	1.00 枚


18号集水桝

呼び名 下水桝 300

S=1:20

CB-S300

1ヶ所当り 種 別 算 式 数量 $0.90 \times 0.90 \times 0.90 - 0.60 \times 0.60 \times 0.75$ コンクリート $-0.40 \times 0.58 \times 0.15 = 0.4242$ 0.42 m3 $(0. 90 \times 4 + 0. 60 \times 4) \times 0. 90 = 5.400$ 型枠 5.40 m2 1.00 × 1.00=1.00 1.00 **m**2 基礎砕石 グレーチング 落込式細目(鎖付) T-25 ノンスリップ 600×600 1.00 枚

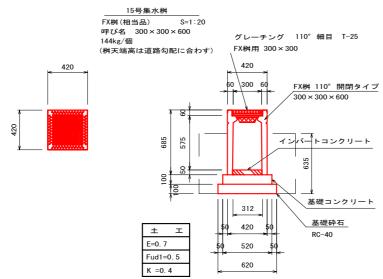

NO. 13+5. 17左側は土工なし

	144kg/個 (桝天端高は道路勾配に合わす)	グレーチング 110°細目 T-25 FX桝用 300×300
420	ı	420 50 300 60 FX桝 110° 開閉タイプ 300×300×600
	100 685	インパートコンクリート
	± ± ± = = = = = = = = = = = = = = = = =	基礎コンクリート 50 420 50 基礎幹石 RC-40 620


0.53 **m**3

6.30 **m**2

1.00 **m**2


1.00 枚

数量表		1ヶ所	当り
種 別	算 式	数量	Ė
インバート コンクリート	0. 31 × 0. 31 × 0. 05=0. 004805	0. 005	m3
基礎コンクリート	0. 52 × 0. 52 × 0. 10=0. 02704	0. 03	m3
型枠	(0. 52+0. 52) × 2 × 0. 10=0. 208	0. 21	m2
基礎砕石	0. 62 × 0. 62=0. 3844	0.38	m2
桝	呼称 FX桝 110°開閉タイプ 300×300×600	1	個
蓋	グレーチング 110° 普通目 T-25 FX桝用 300×300	1	枚

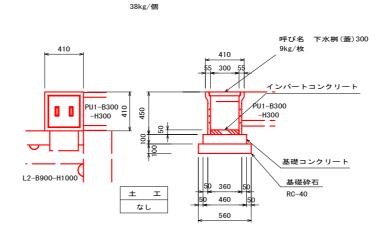

数量表		1ヶ所	当り
種 別	算 式	数 딃	B.
インパート コンクリート	0. 30 × 0. 30 × 0. 05=0. 0045	0.00	5 m3
基礎コンクリート	0. 46 × 0. 44 × 0. 10=0. 02024	0. 02	m3
型枠	(0. 46+0. 44 × 2) × 0. 10=0. 088	0. 09	m2
基礎砕石	0. 56 × 0. 49=0. 2744	0. 27	m2
桝	呼称 下水桝 300	1	個
蓋	呼称 下水桝蓋 300	1	枚

図面番号	11 14 縮尺	1:100			
工 種	道路改良工事				
種別	展開図	番 1 号 1			
路線名	市道斗升御山線				
工事箇所	府中市 斗升町				
	広島県府中市				

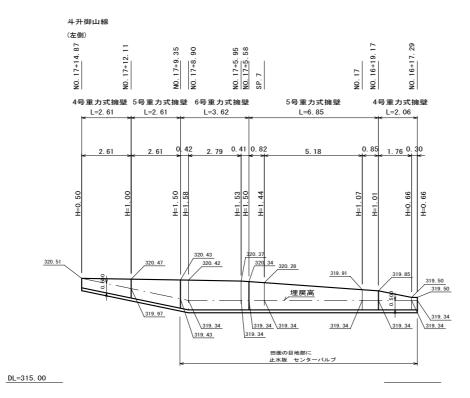



13号取付道

 図面番号
 12
 14
 縮 尺
 1:100

 工程
 道路改良工事


 種別
 取付道詳細図
 番 号 1


 路線名
 市道斗升御山線


 工事箇所
 府中市 斗升町

 広島県府中市

平面図 S=1:100

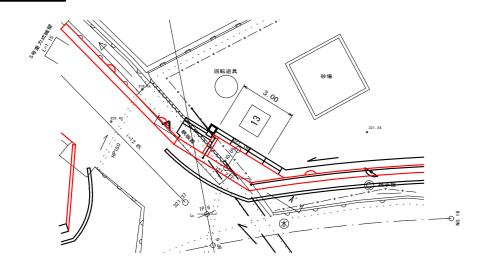


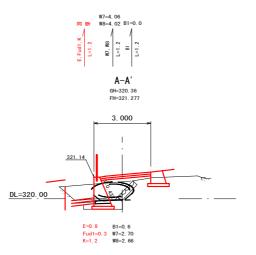


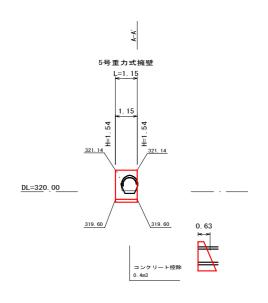



展開図

14号取付道

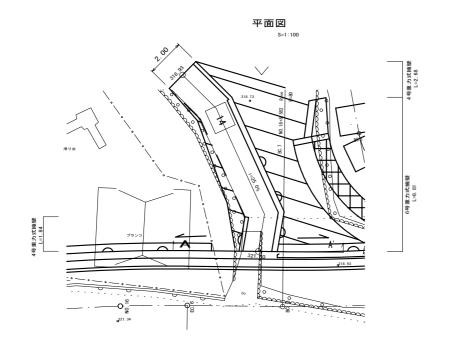

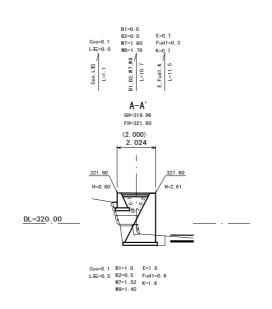


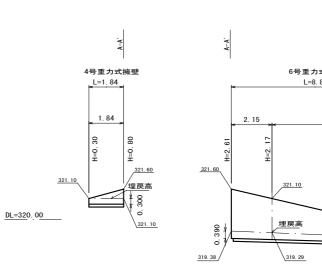

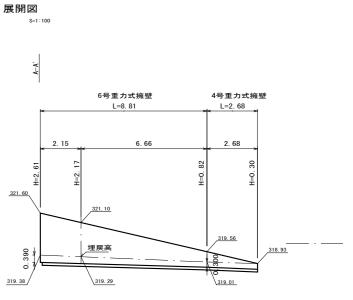

図面番号	13 14 縮尺	1:250
工種	道路改良工事	
種別	舗装工詳細図	番 1 号 1
路線名	市道斗升御山線	
工事箇所	府中市 斗升町	
	広島県府中市	


月例 ////// 結装面積 数量界 路肩路盤界

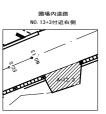

圃場内道路		
種別	面積	
表層	12.3 m2	
上層路盤	12.3 m2	
下層路盤	12.3 m2	


舗装工詳細図

(接続市道部) S=1:250

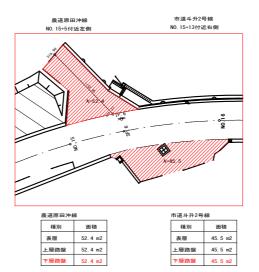




市道斗升1号線			
種別	算式	面積	
表層	38. 1	38. 1 m2	
上層路盤	38. 1+6. 7×0. 1=38. 77	38. 8 m2	
下層路盤	38. 1+6. 7 × 0. 2=39. 44	39. 4 m2	

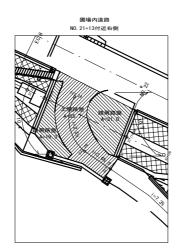

圃場内道路	i	
種別	算式	面積
表層	55. 7+19. 3+31. 0=106. 0	106. 0 m2
上層路盤	55. 7	55. 7 m2
下層路盤	55. 7+10. 4×0. 1+10. 5×0. 1=57. 79	57. 8 m2
路肩路盤	19. 3+31. 0=50. 3	50. 3 m2

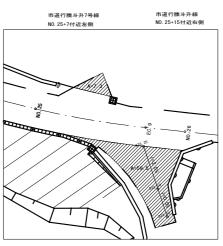

市道行縢斗	升7号線	市道行縢斗	升線
種別	面積	種別	面積
表層	7.3 m2	表層	59.5 m2
上層路盤	7.3 m2	上層路盤	59.5 m2
下層路盤	7.3 m2	下層路盤	59.5 m2

